第8章 給水装置工事申込書(設計図) 作成要項

第 8 章 給水装置工事申込書(設計図)作成要項

1. 設計図の目的	1
2. 平面図,立面図の書き方 ・・・・・・・・・・・・・・・・・・・・・・・・・・・・・・・・・・・・	
2. 1 寸法, 単位 ······	1
2.2 線と文字	2
2.3 作図用紙	2
3. 材料明記について	2
4. 集合住宅(アパート)の設計図作成	
4. 1 既設水道がある所にアパートを建てる場合 ・・・・・・・・・・・・・・・・・・・・・・・・・・・・・・・・・・・・	2
5. 給水装置設計図標示記号 ····································	4
6. 工事場所位置図の書き方 ・・・・・・・・・・・・・・・・・・・・・・・・・・・・・・・・・・・・	6
7. 設計書袋とじ作成	7
8. 給水装置工事の種類	8

第 8 章 給水装置工事申込書(設計図)作成要項

1. 設計図の目的

給水装置の設計図を作成する主任技術者は、その設計図を基に、工事従事者等へ施工内容を説明 指示してその意図するところを完全に伝えなければならない。

そのためには定められた線や符号を用いて、定められた作図方法により、正確、明瞭、丁寧に描かなければならない。また必要に応じ、平面図、立面図のみならず、断面図や詳細図をもって示さなければならない。

なお、給水装置の設計図は、完工後水道施設情報管理システムに入力するため、新設管と既設管が判別できるよう(線の太さ)に作図すること。

2. 平面図・立面図の書き方

- 1. 図は普通インキ等により記入すること。
- 2. 設計平面図には給水装置のほかに建物の間取りの配置および大きさ,道路の幅,舗装種別,歩車道の区別,公有地,私有地の境界線,配水管の口径,管種等を一定の正しい縮尺により記入すること。
- 3. 設計図に使用する標示(別紙給水装置標示一覧表)は、つぎのとおりとする。標示にない道路、 河川、樹木、その他は適宜判り易いよう記入すること。
- 4. 設計図には工事場所位置図及び配管図番号を記入する事。
- 5. 略図には、主なる道路、建物等を基準として、目標物を明示し、方位を記入する。
- 6. 配水管等よりの分岐位置は、附近の消火栓、仕切弁又は宅地境界より正確に距離を記入すること。
- 7. 方位は、北が図面の上方になるように表すものとする。
- 8. 図面, 文字, 数字等は正確丁寧に記入すること。
- 9. 立面図は概ね45度の傾斜で縮尺は現実の寸法に関係なく判別しやすいように表し、各箇所に使用する給水用具の種類を明示すること。
- 10. 配水管、給水管は、管種、口径を明示すること。
- 11. 水栓類は種類を一定の記号により明示すること。
- 12. 井水使用(併用)の場合は、黒で平面図に記入すること。

2. 1 寸法, 単位

- 1. 平面図の寸法明示は、幹線の最後まで口径、管種、寸法を正確に記入すること。
- 2. 立面図については、口径、管種及びその他、給水用具の型式を記入すること。
- 3. 口径はミリメートル (mm) 鋼管等は (A), 延長はメートル (m) を以って表示すること。 また、取り出し口径については、使用材料及び口径を記入する。

2.2 線と文字

- 1. 平面図, 断面図及び附近略図は黒で書く。
- 2. 既設配水管及び、既設給水装置等は黒色の実線で記入する。
- 3. 新設する給水装置は赤色の太実線で記入する。
- 4. 撤去する給水装置は赤色の破線で記入する。
- 5. 給湯は紫(青)色等で記入する。
- 6. 受水槽以下の配管は黒色一点破線で記入する。
- 7. 減圧弁以降の水道管は、黒色破線で記入する。
- 8. ボイラー等その他給水用具は黒書とする。

2.3 作図用紙

- 1. 給水装置全ての工事は、定められた設計用紙を使用し作図する。 (厚口以上・0.1mm以上、80g/㎡以上・四六判換算で68.8g以上)
- 2. 設計用紙内に作図できないときは、和紙または上記の規格品を使用する。また、この場合は、設計用紙の裏に定められた規格の袋及び同等品を糊づけし、このなかに収納する。

3. 材料明記について

設計図には次のことを必ず記入すること。

- 1. 分水箇所の使用材料を明記する。
- 2. その他特殊なものがあるときは明記する。

4. 集合住宅(アパート)の設計図作成

1. 新築アパート

1棟毎に1枚の設計書とする。

給水設計作成要領に従い、平面図については、棟の該当する全世帯の間取りを一括記入し、給水装置の全ての配水管分岐から水栓まで明確に記入すること。

立面図は、配水管分岐から1階の1世帯分、2階の1世帯分をそれぞれ記入すること。なお、各世帯毎に異なる給水装置は、全ての世帯の給水装置を記入すること。

2. 既設アパート

1棟毎に1枚の設計書とする。

既設アパートの一部を改造し、給水装置を変更する場合、平面図には、アパート全体を記入し、 その該当する世帯の詳細図を記入し、その他の世帯については、関係する水栓番号を記入する。 立面図は、該当する世帯のみを詳細に記入すること。

4. 1 既設水道がある所にアパートを建てる場合

既設水道を本栓撤去し、アパートの給水を新設工事として扱う。

- 1. 旧水栓番号を廃止する。
- 2. 新規水栓番号で連番にて交付する。

(例) 1. 新築アパート給水装置工事

(1) 建築場所に水道の引込みがないときでアパート(10世帯)の、給水装置工事の場合。 1 棟毎に 1 枚の設計書とする。

10世帯分 ……… 1枚の設計書

開栓届用紙 ……… 10枚

申請手数料 ……… 10件分

水道加入金 ……… 10件分

検査手数料 ……………… 10件分

(2) 建築場所に水道の引込みがあるときでアパート(10世帯)の、給水装置工事の場合。既設水道を本栓撤去し、アパートの給水を新設として扱う。

既設水道が1世帯で、アパート10世帯の給水。

本栓撤去1世帯分 …………… 1枚の設計書

新設10世帯分 …… 1枚の設計書

開 栓 届 用 紙 ………… 10枚

休 止 届 用 紙 …………………… 1枚

申 請 手 数 料 ……………… 11件分 (アパート10件, 撤去1件)

水 道 加 入 金 ……………… 10件分から1件分を引いたもの

検 査 手 数 料 ……………… 10件分 (アパート10件 撤去なし)

既設水道が3世帯で、アパート10世帯の給水。

本栓撤去3世帯分 ……… 3枚の設計書

新 設 10世 帯 分 …………………… 1枚の設計書

開 栓 届 用 紙 …………… 10枚

休 止 届 用 紙 ………………… 3枚

申 請 手 数 料 ………………… 13件分 (アパート10件, 撤去3件)

水 道 加 入 金 ……………… 10件分から3件分を引いたもの

検 査 手 数 料 ……………… 10件分 (アパート10件, 撤去なし)

- ※ この場合必ず本栓撤去と新設工事の申請を同時にすること。
 - 2. 集合住宅の改造申請(取出し位置変更及び止水栓位置変更)の手数料について
 - (1) 複数の水番がある集合住宅で、改造申請(取出し位置変更及び止水栓位置変更)の場合は、1件分の手数料となる。摘要欄に「既設建物」「取出し位置・止水栓位置変更のため、手数料は1件分とする」と記載する。

5. 給水装置設計図標示記号

(平面図・立面図 共通)

名 称	標示記号	名称	標 示 記 号
各種給水栓		耐衝撃性硬質塩化ビニル管	HIVP
コンクリート水栓柱		硬 質 塩 化 ビ ニ ル ラ イ ニ ン グ 鋼 管	VA·VB·VD
壁体埋込立上り		硬質塩化ビニル管	V P
配 水 管	DIP Ø 50以上	ポーリ 粉 体ライニング鋼管	РВ
給水本管(共有)	給水(共有)本管	架橋ポリエチレン管	XPEP
仕切弁 (制水弁)		耐 熱 性 硬 質 塩 化ビニルライニング鋼	ΗV
既 設 給 水 管		ポリエチレン二層管	PΕ
新 設 給 水 管		エルボ	
撤去給水管	赤	チーズ	++
乙 止 水 栓	×	片落ちソケット	$-\!$
量 水 器		丙 止 水 栓 (φ30 ~ φ40)	T
ダクタイル鋳鉄管	DIP	不 凍 バ ル ブ (φ 25以下)	
石綿セメント管	АСР	各種止水弁類	
軟質ポリエチレン管	PΡ	逆 止 弁	
鉛管	LP	その他給水用具類	
銅 管	СР	消火栓	——————————————————————————————————————
鋳 鉄 管	СІР	側 溝 横 断 用ケ ー シ ン グ	
ポリブデン管	РВР	下水(側溝)	
ライニング鉛管	PBTW	増圧ポンプ	ВР
塗 覆 装 鋼 管	STWP	減圧式逆止弁	<u>————</u>
ステンレス鋼鋼管 SUS 316	SUS	ヘッダー	
鋼管	S P		


(立面図)

栓類	自在水栓	胴 長 水 栓	万能水栓	立 型 水 栓	散水栓	衛 生 水 栓	噴水栓	水 吞 栓	シャワーヘッド	小便カラン
標示記号	~~	7	* [©]]	ð	φ	\$	ř	Ÿ	Δ	۴
栓類	ボールタップ	水 栓 柱	治器	分 岐 水 栓	アングル弁	止水栓付給水管	その他の給水用具類	消火栓	混合水栓	フレキシブル継手
Last										
標示記号	9	7	☐ * *	 -	宀	H	•	Θ	青 赤	HWH
示記	不凍水栓柱	ステンレス鋼管	フラッシュバルブ	スプリンクラー	<u></u>	-		Ψ	青赤	HWH


6. 工事場所位置図の書き方



配管図番号

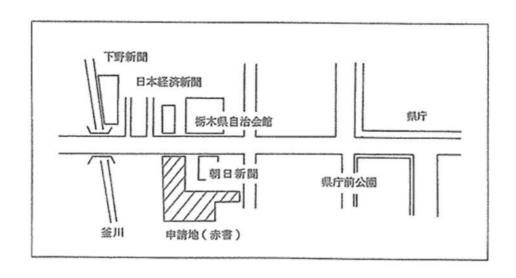

7. 設計書袋とじ作成

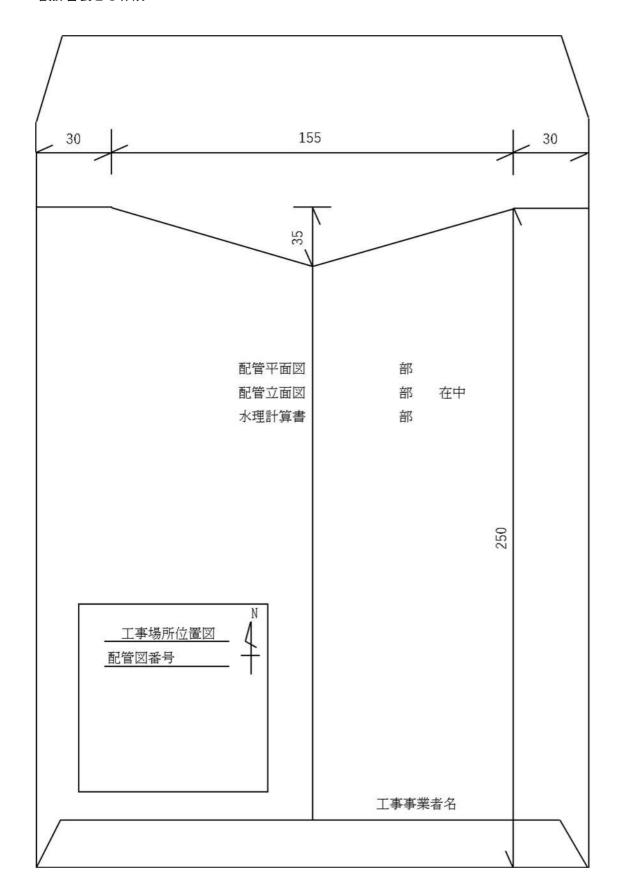

8. 給水装置工事の種類

1. 設計図マニュアル

(1)	华沙丁 重	(新たな給水装置を設備する場合)
(1)	利以上于	(利にな和小表色で以) 別の物口/

(-)	101100-1	(White or her thanks are called	() () () () () () () ()	- /				
•	一般住宅	配水管等からの	分岐工事					資料1
		止水栓取り出し	以降の工事					資料2
•	アパート							資料3
•	形式新設	(一部の設備を他の総	水装置から	変更する	5場合)			資料4
(2)	口径変更	工事(メーターの口径	変更する場	景合)				
		道路分からの分	岐工事 …					資料5
		止水栓以降のエ	事					資料6
(3)	改造工事	(建物改造等)						
•	改造工事	止水栓以降の工事	······					資料7
•	位置変更	引きまい (曳家)						資料 8
			(区間	引整理等に	こより建物ご	ごと給水装置	置を移動する	湯合)
•	増設工事	既設設備の変更が	ぶないもの					資料9
(4)	撤去工事							
•	本栓撤:	去(その給水装置の使	用をやめる	5とき)…				資料10
•	支栓撤:	去(給水装置の一部を	撤去する場	湯合)				資料11
•	形式撤	去(一部の設備を他の	給水装置~	~変更する	5場合)			資料12
(5)	その他工具							
•	給水本管	(宅地造成等)	・止水栓耳	対出し				資料13
(6)	受水槽給力	水(3階以上の建物,	一時的に大	て量に使用	する所等)			資料14


図) 5.2 (AS) 1Fより PE φ 20 DIP \$ 100 (H21-052) E 使所 统而C 和室 洋室 パルコニー 2階 平面図 1階 平面図 $PE\phi 13$ ⊕ H+1.5 給湯器(メーカー)形式 +3.0PE φ 20 -G+1.5 サドル分水栓100×20 E+1.5 $PE \phi 13$ $XPEP \phi 13$ A+1.2 立 面 図 A~H(8栓)を新設

実施について設計と相違が出来た場合は必ず変更図を記入すること。


(止水栓取出し済)

(略

図)

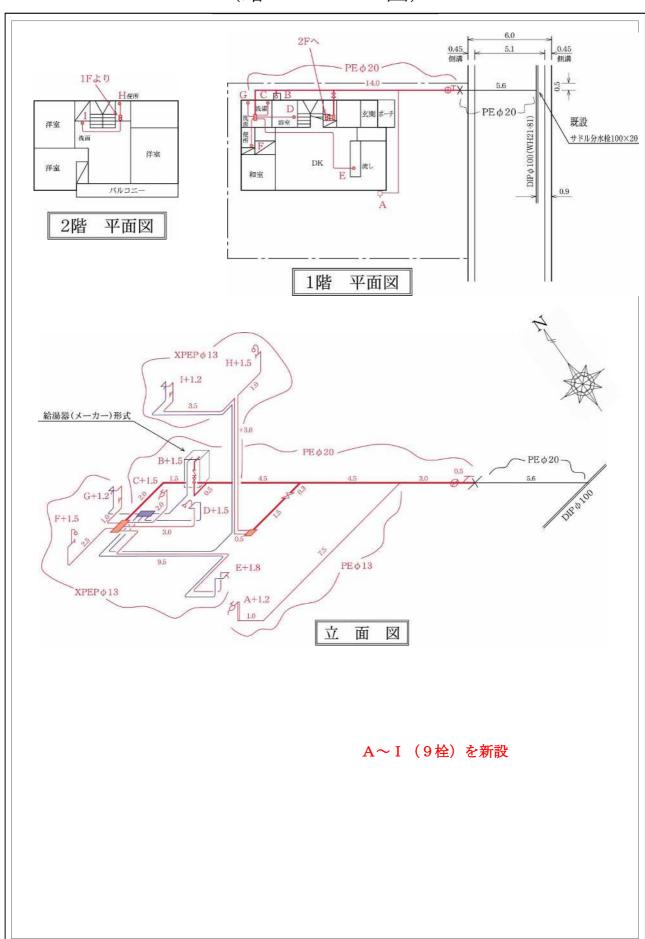


備考 実施について設計と相違が出来た場合は必ず変更図を記入すること。

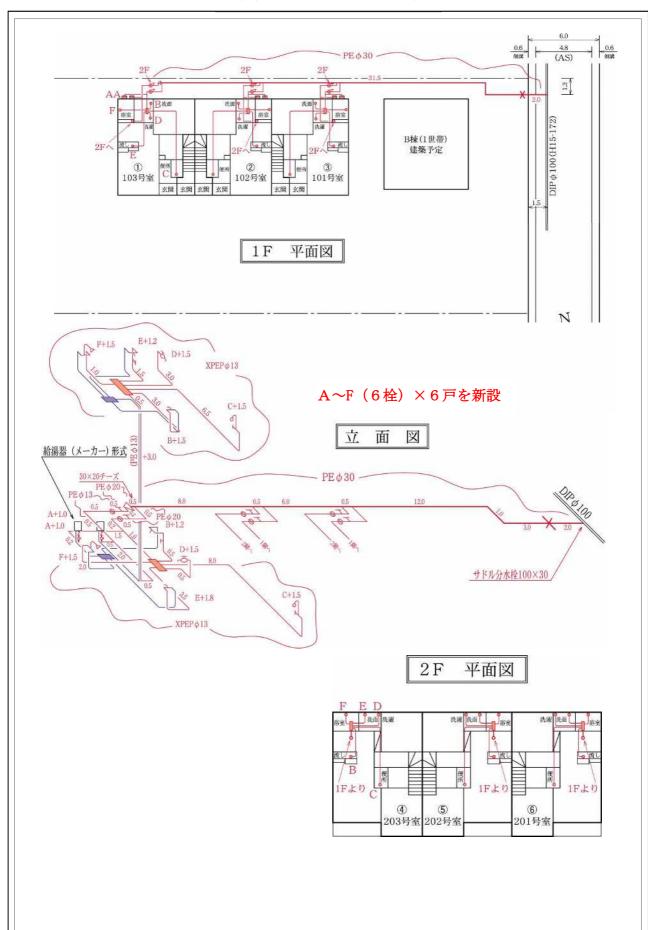


備考 実施について設計と相違が出来た場合は必ず変更図を記入すること。

図)

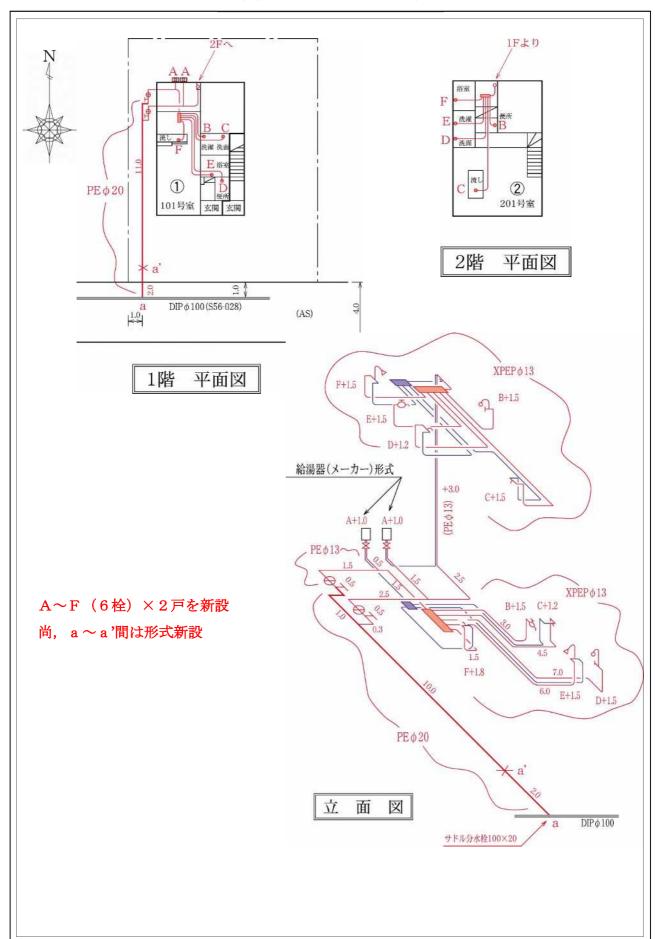


備考 実施について設計と相違が出来た場合は必ず変更図を記入すること。

図)

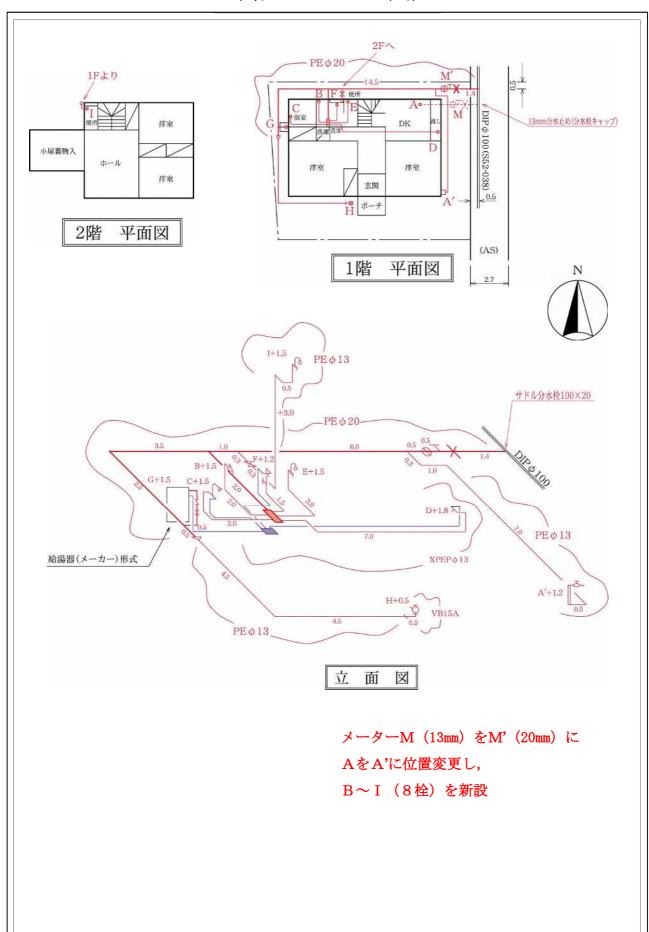


備考 実施について設計と相違が出来た場合は必ず変更図を記入すること。

図)

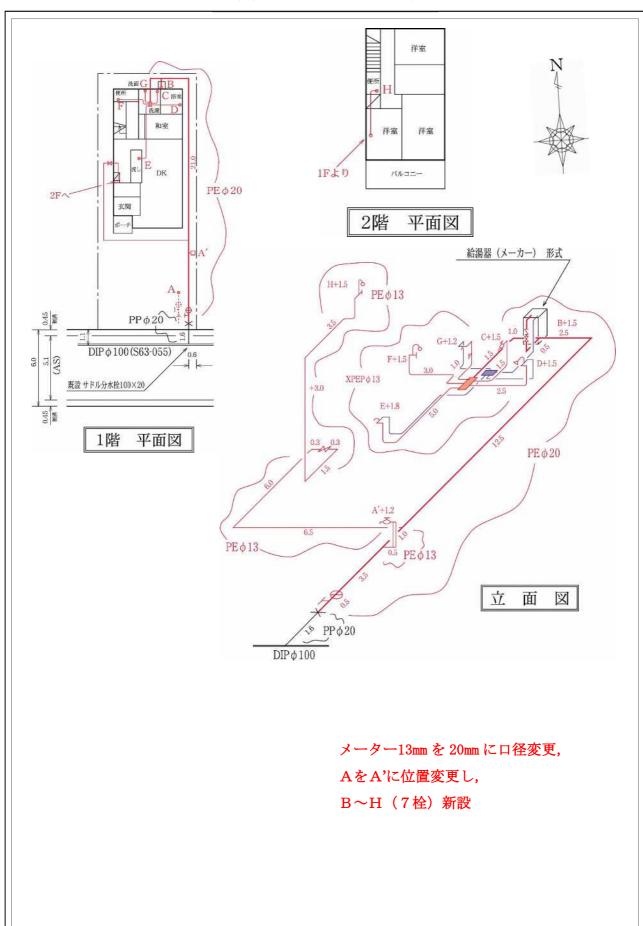


備考 実施について設計と相違が出来た場合は必ず変更図を記入すること。 (略 図)

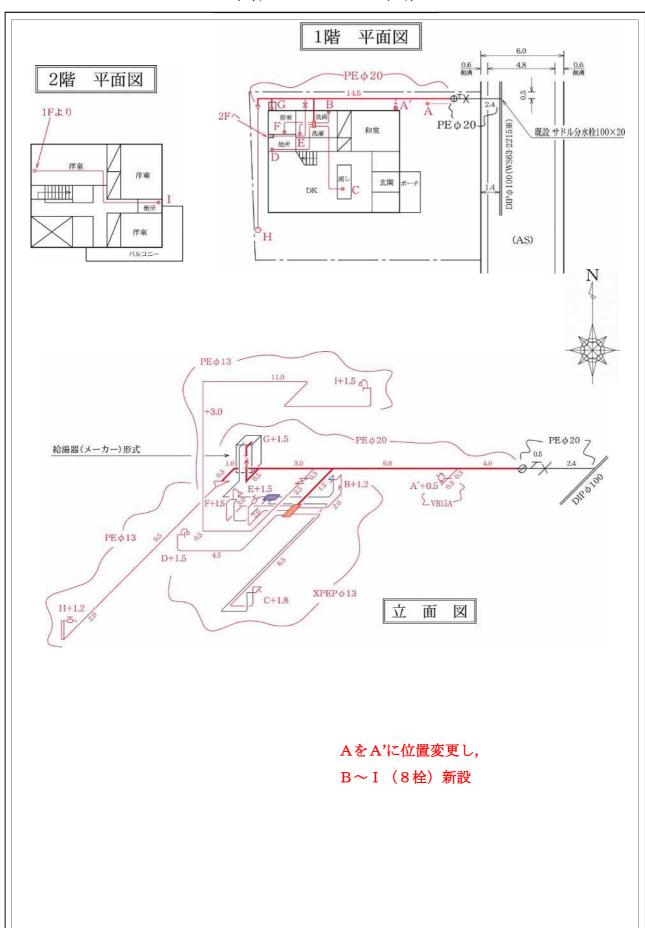


備考 実施について設計と相違が出来た場合は必ず変更図を記入すること。

(略 図)

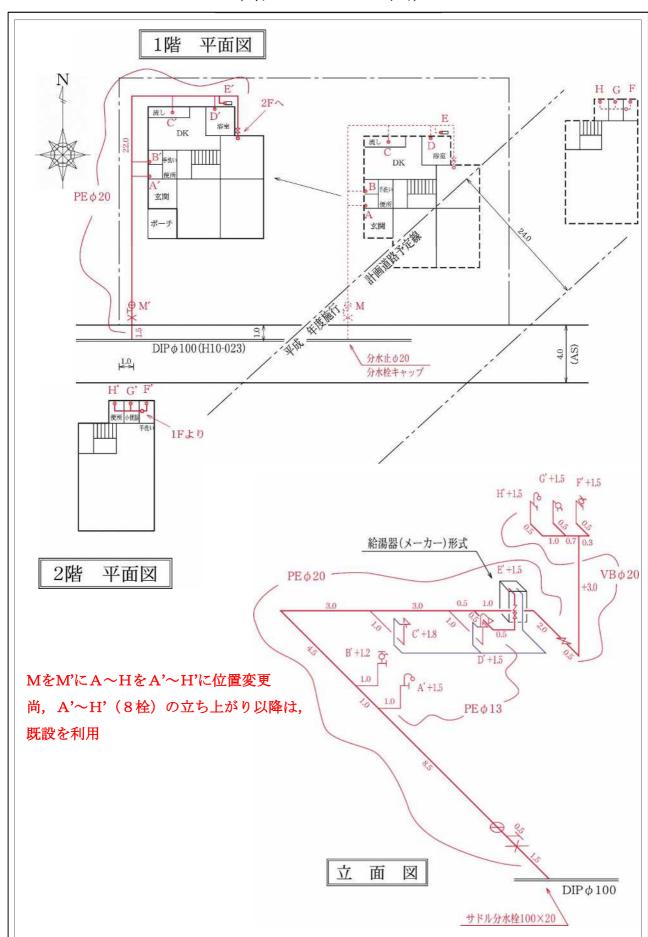


備考 実施について設計と相違が出来た場合は必ず変更図を記入すること。

図)

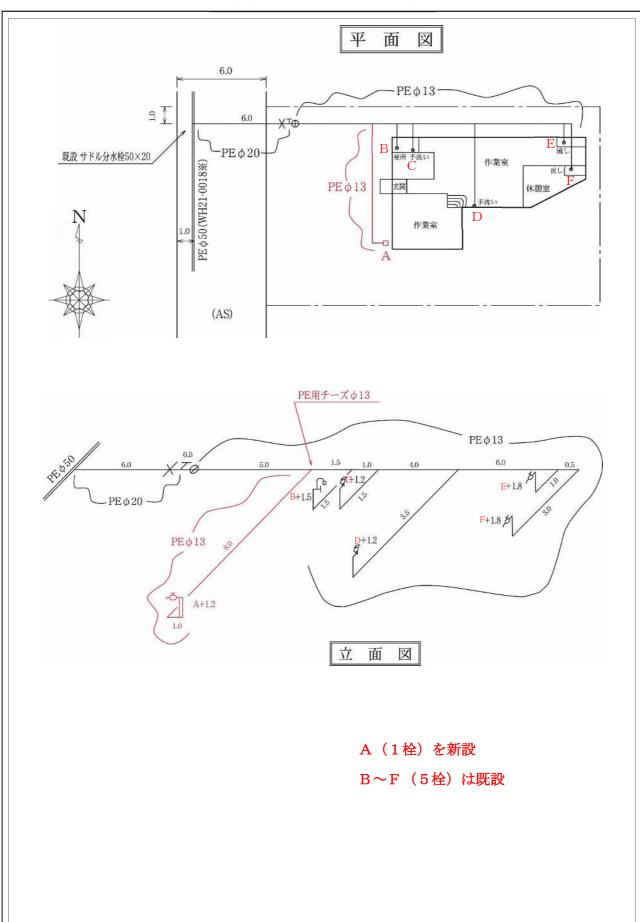

備考 実施について設計と相違が出来た場合は必ず変更図を記入すること。

図)

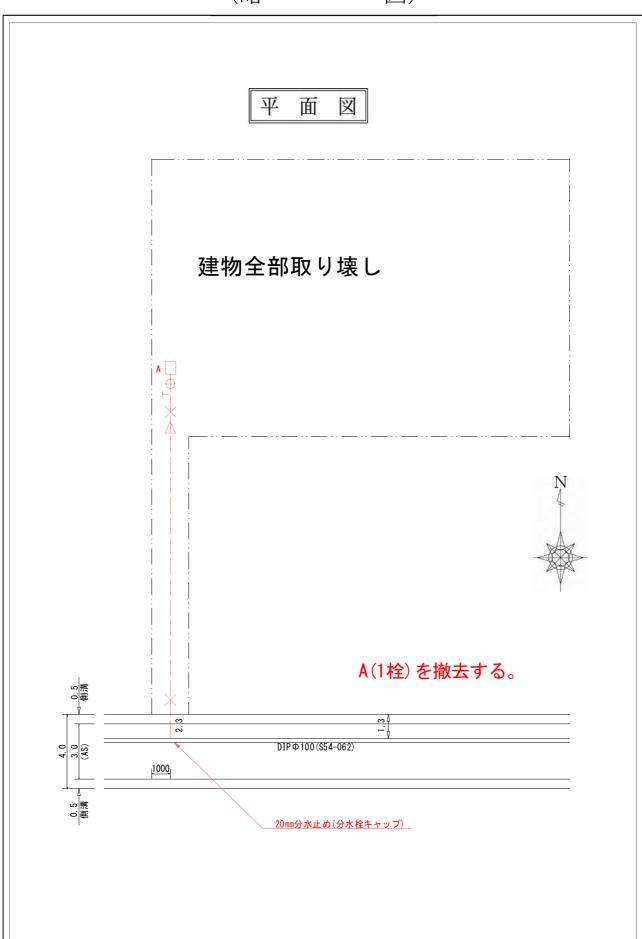


備考 実施について設計と相違が出来た場合は必ず変更図を記入すること。

平 図 面 13mmチーズ撤去 6.0 PE φ 13 1.0 -PE φ 20 既設 サドル分水栓50×20 С 作業室 PE \$50 (WH21-0018%) РЕ φ 13 休憩室 手洗い 作業室 D A (AS)


A(1栓)を撤去

B~F (5栓) は既設

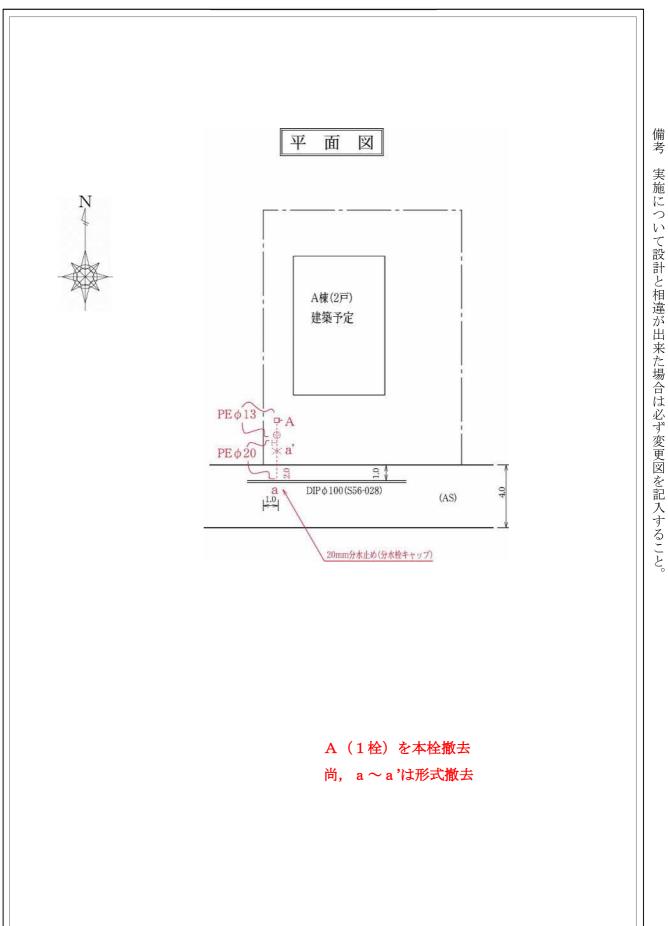



備考


実施について設計と相違が出来た場合は必ず変更図を記入すること。

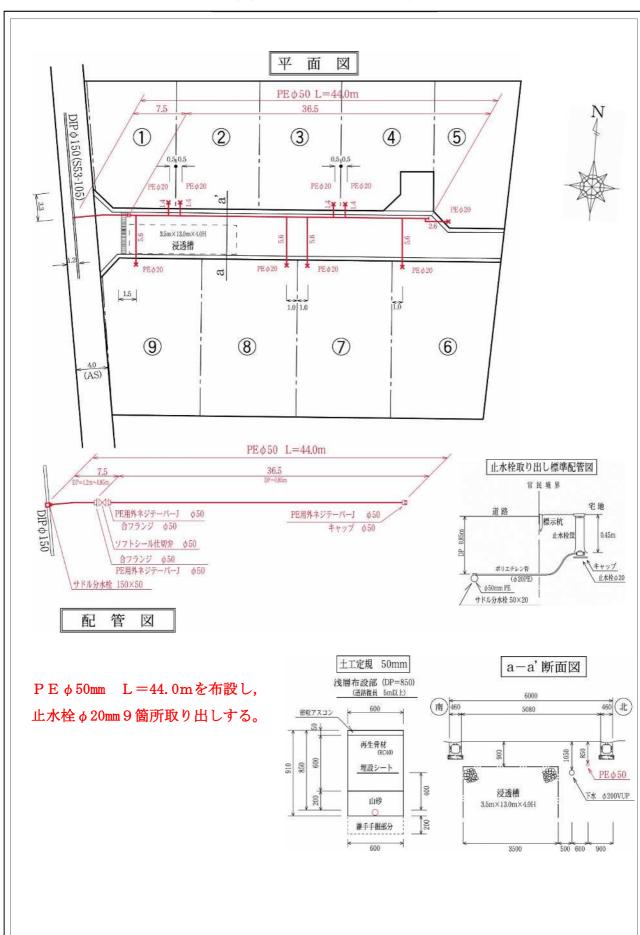

受水槽給水 資料 14

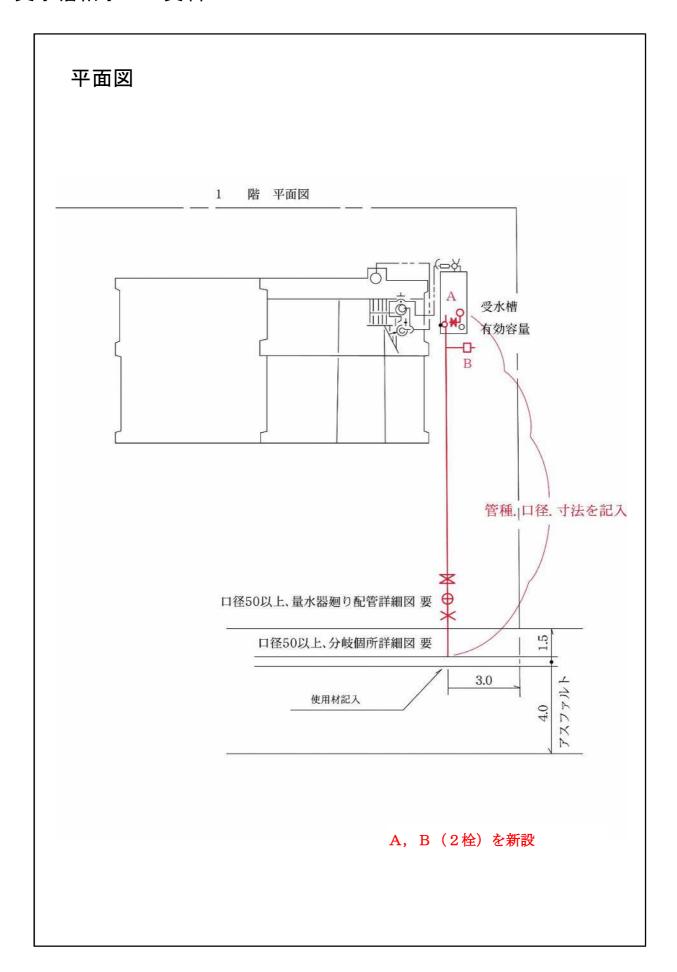


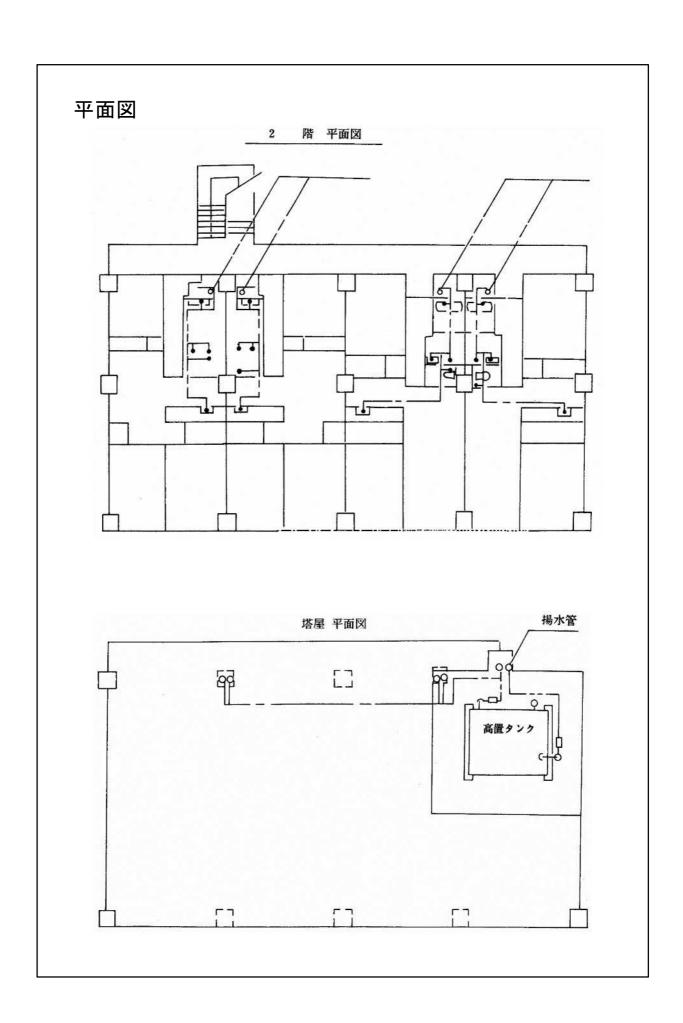

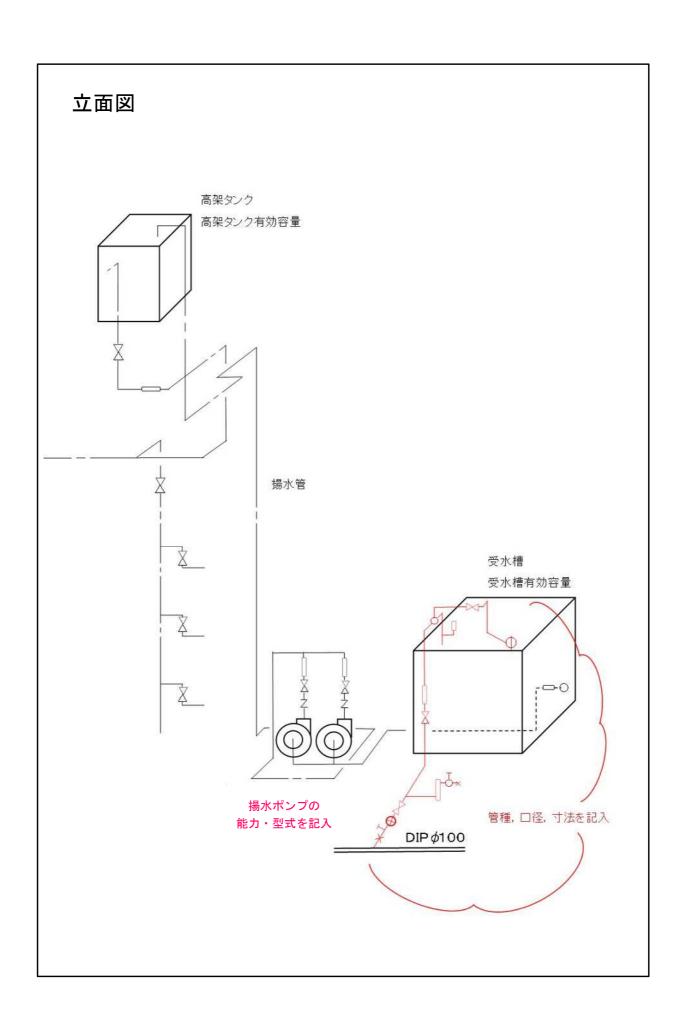


受水槽詳細図

平面図

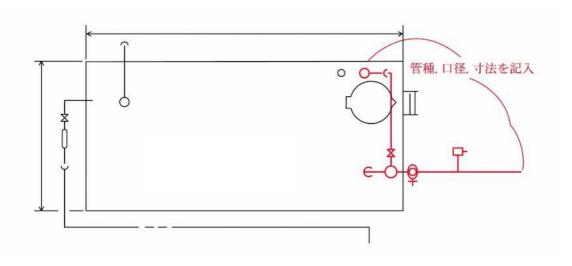


断面図

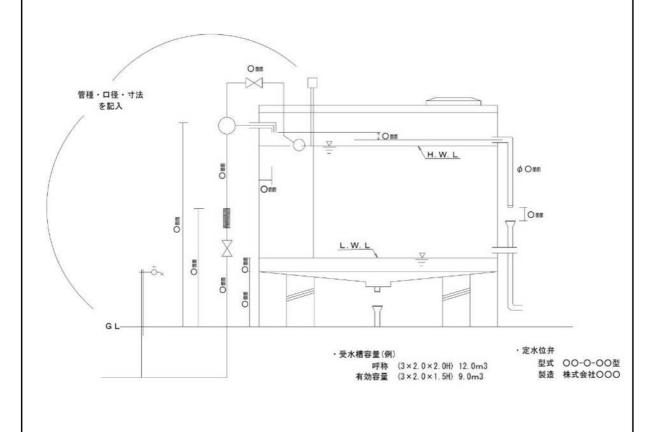

受高置タンク詳細図

平面図

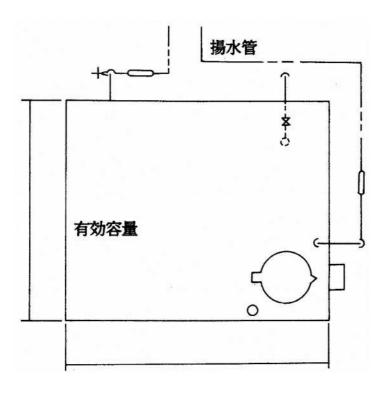

断面図

